

製品仕様書

品名	液晶プロジェクター
品番	LP-HD2000 (K)

(1) 製品概要 (主な特長)


- ・2K (2048×1080) リアル対応
- ・多灯ランプシステム採用、高輝度 7000 lm
- ・HD/SD-SDI 入力に対応、Dual リンク-SDI 入力端子装備

(2) 製品仕様一覧


方式	3 原色液晶シャッター投映方式	
光学系	ダイクロイックミラー分離/プリズム合成方式	
液晶パネル	サイズ	1.64 型×3 枚、アスペクト比 17:9
	駆動方式	ポリシリコン TFT アクティブマトリクス
	画素数	2,211,840 画素(2048×1080)×3 枚、総画素 6,635,520
	配列	ストライプ
投映レンズ	別売	
光源	300W UHP ランプ×4 灯	
画面サイズ(投映距離)	最小 40 型~最大 600 型(装着レンズによって異なります。)	
色再現性	フルカラー (約 687 億 1947 万色)	
有効光束(明るさ) ※1	7000lm ※2	
コントラスト比 ※1 ※2	1000:1 (全白/全黒)	
対応走査周波数(入力)	水平/15~120kHz、垂直/24~120Hz	
表示可能解像度	RGB 信号入力時	640×480~2048×1080 ドット ※3
入力端子	INPUT1	映像:BNC 端子×4 (SDI 入力×2、SDI 出力×2)
	INPUT2	映像:BNC 端子×5、音声:RCA 端子×2、コントロールポート:ミニ DIN8 ピン×1 ※4
	INPUT3	映像:DVI-I 端子×1、音声:RCA 端子×2、コントロールポート:ミニ DIN8 ピン×1 ※4
	INPUT4	(空きスロット)
制御入出力、他	シリアルポート;ミニ D-sub9 ピン×2(入力/出力)、 (シリアルポートはプロジェクター外部制御用に使用可能) 音声出力:RCA 端子×2 USB type B ×1 ※5 ワイヤードリモコン接続端子:ステレオミニジャック×1	
使用温度	5~35°C	
電源	単相 200V(±10%)、50/60Hz	
消費電力	1700W(待機時 20W)	
本体寸法(突起物含む)	幅 581.2×高さ 251.5×奥行 783.0mm	
本体質量	37.2kg	
付属品	脱着式電源コード 1 本、リモコン 1 個(単 3 乾電池 2 本付属)、リモコン接続コード 1 本、 コンピュータ接続ケーブル 2 本、(DVI 用、DVI/DOS V 用)、MAC 変換アダプタ、取扱説明書、 レンズ交換・取付け手順書、保証書、ユーザー登録カード(はがき)、遮光プレート(6 種)、レンズ取 付け金具(2 種)、リアルカラーマネージャー Pro	
その他機能	<ul style="list-style-type: none"> ・フリーズ機能 ・P-TIMER 機能 ・NO SHOW 機能 ・12ヶ国語対応 GUI メニュー ・6 カラーシステム対応(NTSC、NTSC4.43、PAL、PAL-N、PAL-M、SECAM) 	

- ※1 出荷時における本製品全体の平均的な値を示しており、JIS X 6911 : 2003 データプロジェクターの仕様書様式に則って記載しています。
測定方法、測定条件については附属書 2 に基づいています。
- ※2 別売レンズ LNS-S03 装着時
- ※3 一部表示できない解像度もあります。
- ※4 この端子は本機では機能していません。
- ※5 USB インターフェースは、USB 対応機器すべての動作を保証するものではありません。
- * 記載された商品名、会社名等は各社の商標または登録商標です。

(3) 端子仕様

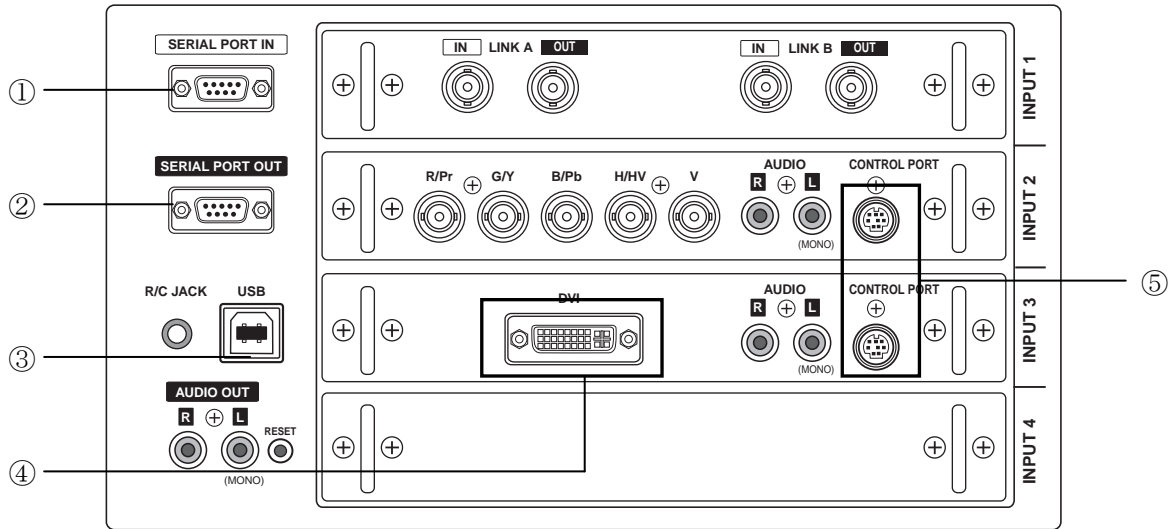


①、②ミニ D-sub9 ピン

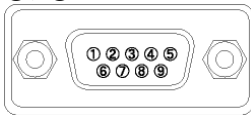


1	—	6	—
2	RxD	7	—
3	TxD	8	—
4	—	9	—
5	接地		

③USB 端子

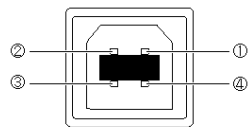

1	VCC
2	-DATA
3	+DATA
4	接地

④DVI-I 端子

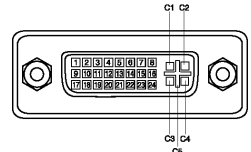


1	TMDS データ 2-	9	TMDS データ 1-	17	TMDS データ 0-	C1	アナログ R ビデオ出力
2	TMDS データ 2+	10	TMDS データ 1+	18	TMDS データ 0+	C2	アナログ G ビデオ出力
3	TMDS データ 2シールド	11	TMDS データ 1シールド	19	TMDS データ 0シールド	C3	アナログ B ビデオ出力
4	未接続	12	未接続	20	未接続	C4	アナログ水平同期
5	未接続	13	未接続	21	未接続	C5	アナログ RGB グラウンド
6	DDC クロック	14	+5V パワー	22	TMDS クロックシールド		
7	DDC データ	15	接地 (+5V)	23	TMDS クロック+		
8	アナログ垂直同期	16	ホットプラグ検知	24	TMDS クロック-		

⑤コントロールポート

本機では、この端子は使用していません。
外部制御を行う場合は、①ミニ D-sub9 ピンを使用してください。

(5) 外形寸法図

(単位 : mm)

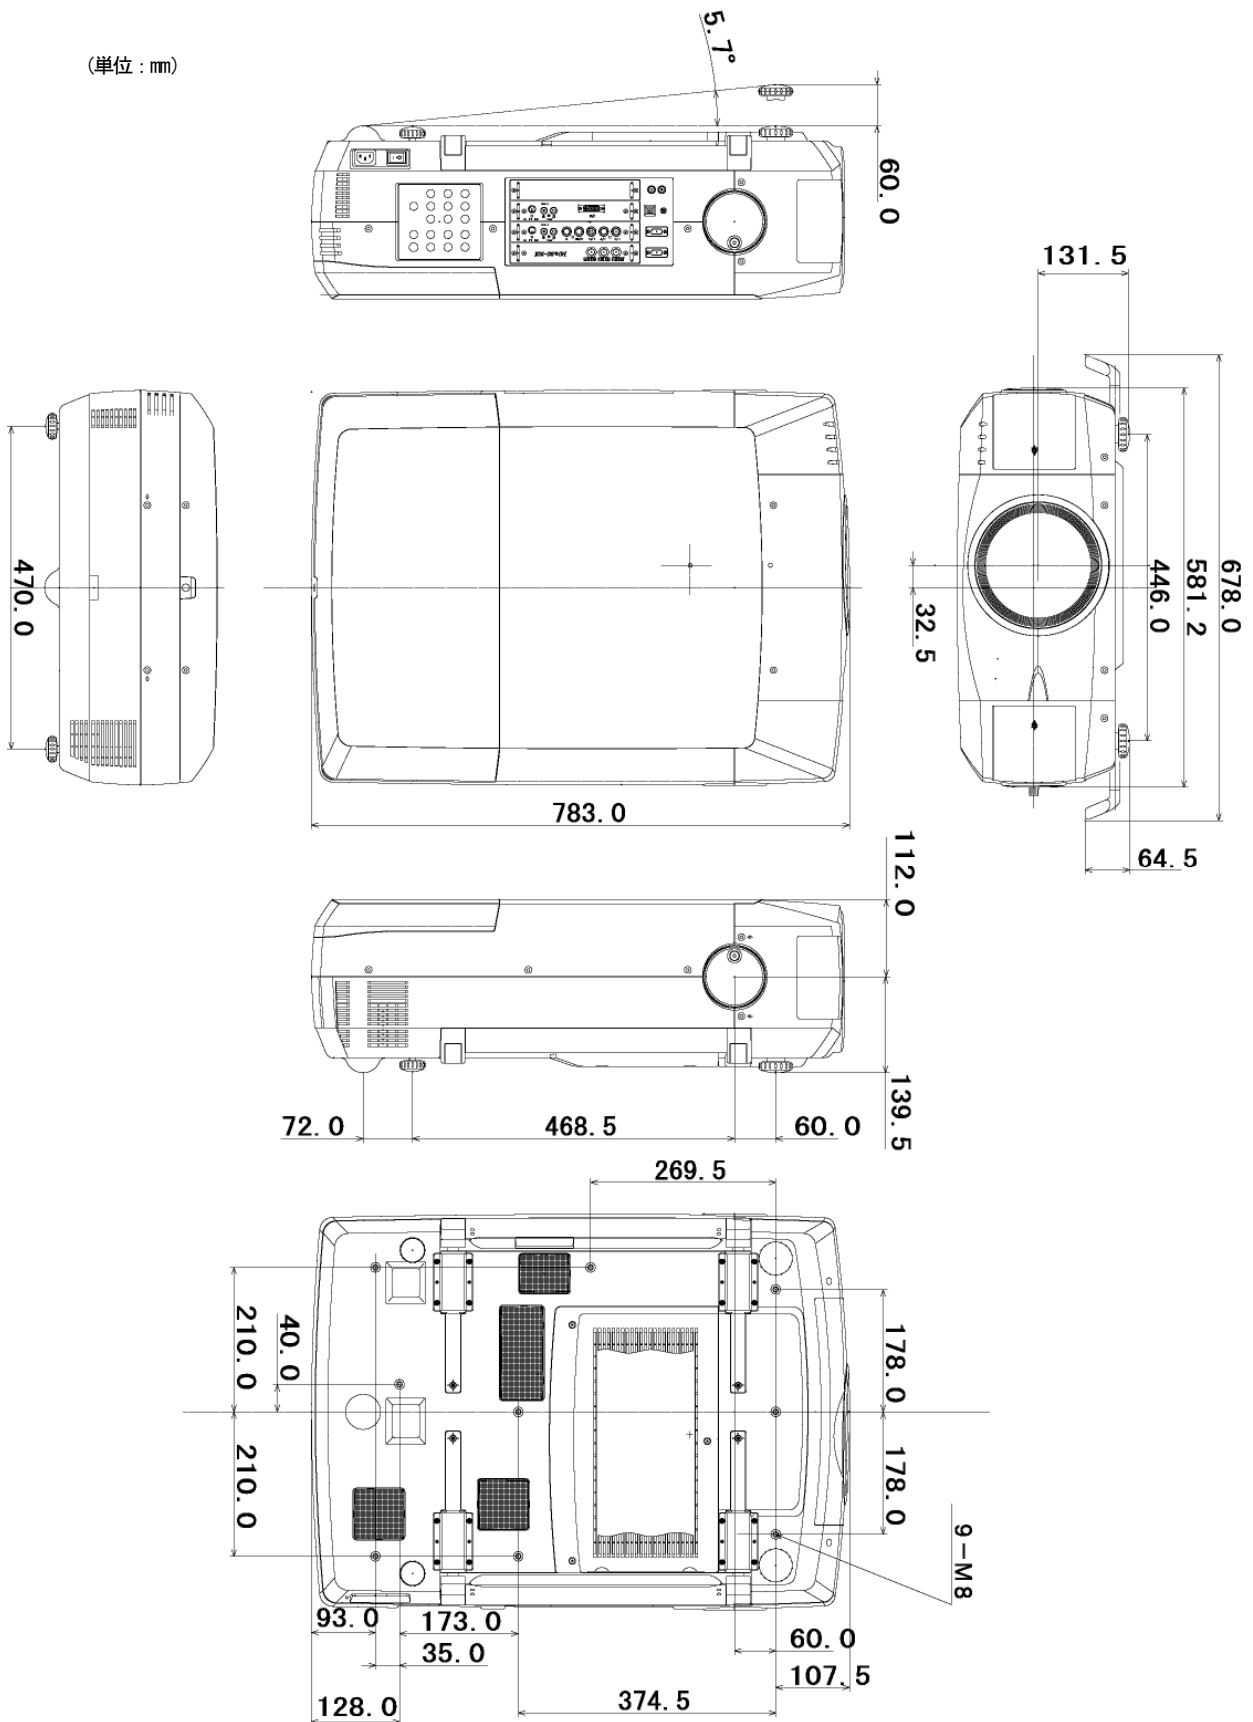

* 図面は実測しないで下さい。(縮尺は正確なものではありません)