

製品仕様書

品名	プロジェクター
品番	LP-WXU700(W)

(1)製品概要(主な特長)

- ・WXGAリアル対応、3800lm
- ・「IEEE802.11n」高速無線LAN搭載、「動画ストリーミング再生機能」装備(無線/有線/USBメモリービューワー対応)
- ・Windows Vista®の「ネットワークプロジェクター」に対応


(2)製品仕様一覧

品番	LP-WXU700(W)	
方式	3原色液晶シャッター投射方式	
液晶パネル	サイズ	0.74型×3枚、アスペクト比16:10
	駆動方式	ポリシリコンTFTアクティブマトリクス
	画素数	1,024,000画素(1280×800)×3枚 総画素3,072,000画素
投射レンズ	手動ズーム・フォーカス(1~1.6倍)、F1.7~F2.5、f=19.2~30.2mm	
光源ランプ	275W NSHAランプ・・・220~275W駆動	
画面サイズ(投射距離)	最小40型~最大300型(1.0wide~12.1tele m) 100型:2.5~4.0m	
色再現性	フルカラー(10億7000万色 アナログRGB時:1677万色)	
明るさ ^{※1}	3800lm(「ランプモード:高」「イメージ:ダイナミック」)	
周辺照度比 ^{※1}	85%	
コントラスト比 ^{※1}	500:1(「ランプモード:AUTO」「イメージ:ダイナミック」選択時)	
音声出力、スピーカー	1Wモノラル、2.8cm(円形)1個	
対応走査周波数(入力)	水平/15~100KHz、垂直/50~100Hz、ドットクロック/140MHz以下、G on Sync対応	
表示可能解像度	RGB信号入力時	1280×800ドット(WUXGAまでリサイズング表示可能)
コンピュータ入力	<ul style="list-style-type: none"> ・デジタル入力:HDMIx1 ・コンピュータ1入力;ミニD-sub15x1(アナログRGB/コンポーネント兼用) (別売品「コンポーネント~D-subケーブル」で、コンポーネント入力に対応) ・コンピュータ2入力;ミニD-sub15x1(アナログRGB/モニター出力兼用) ・音声入力(2系統);ステレオミニジャックx2 	
ビデオ入力	<ul style="list-style-type: none"> ・ビデオ入力(1系統)映像;RCA端子x1、S端子x1、音声;RCA端子x2(ステレオ) 	
制御入出力、他	<ul style="list-style-type: none"> ・コントロールポート(1系統1端子);D-sub9ピン×1、USB type B×1(マウス制御用) ・音声出力(可変)端子(コンピュータ/ビデオ兼用);ステレオミニジャック 	
使用温度、保管温度、電源	5~35℃、-10~60℃、AC100V(±10%)、50/60Hz	
消費電力	364W(ランプモード「ハイ」時) 待機中消費電力 15.0W/10.5W(スタンバイモード「ノーマル/エコ」時)	
外形寸法(突起物含まず)、質量	幅334.2×高さ78.4×奥行257.5mm、3.6kg	
主な付属品	着脱式電源コード(3m)1本、ワイヤレスリモコン1個(単4乾電池2本付属)、Network用ソフト(CD-ROM)、D-sub~D-subケーブル1本、PIN Codeラベル1枚、ソフトキャリングケース1個、取扱説明書、レンズキャップ	
その他機能	<ul style="list-style-type: none"> ・電源オフ後に電源コードをすぐに抜いてもよい、即時持ち運び可 ・デジタルキーストーン補正機能(上下±40度) ・イメージモード・・・ダイナミック、標準、リアル/シネマ、黒板(緑色)、カラーボード、イメージ1~4 ・プログレッシブ、3-2&2-2プルダウン対応 ・LTI&CTI ・フリーズ機能;コンピュータ/ビデオ両モードで可能、NO SHOW機能、P-TIMER機能 ・6カラーシステム対応(NTSC、NTSC4.43、PAL、PAL-M、PAL-N、SECAM) ・SD&HDTV対応(アナログ:480i、480p、575i、575p、720p、1080i) (デジタル:480p、575p、720p、1080i、1080P) ・脚部アジャスタ機能(上向き角度0度~8.9度) ・主電源投入で投射を開始できるオンスタート機能 ・デジタルズーム機能(面積比:1/4~16倍) ・電源オン時、多少暗くても、カウントダウン画面無しですぐに映像を見る設定も可 ・ユーザーロゴ投射 ・プロジェクター本体鎖 又は リモコン鎖の Keyロック ・暗唱番号による「操作禁止」設定 と 「ロゴ変更禁止」設定 ・プロジェクターの画面表示:17か国語に対応 ・360度までのプロジェクター設置可。(水平面から40度を超える設置の場合、設定変更必要) ・ランプ明るさ(ハイ)(ノーマル)(エコ)切換・・・リモコンでダイレクトに切換可 ・Network Module機能・・・有線/無線(IEEE 801.11b/g/n)/Memory Viewer(USBメモリー) 有線/無線・・・無線・簡単接続(アドホック)、個別制御/一括制御、司会者機能、PJLink 無線・・・Security(WEP/WPA/WPA2) 	

※1:出荷時における本製品全体の平均的な値を示しており、JIS X 6911:2003 データプロジェクタの仕様書様式に則って記載しています。測定方法、測定条件については付属書2に基づいています。


※2:記載された商品名、会社名等は各社の商標または登録商標です。

(3)端子仕様

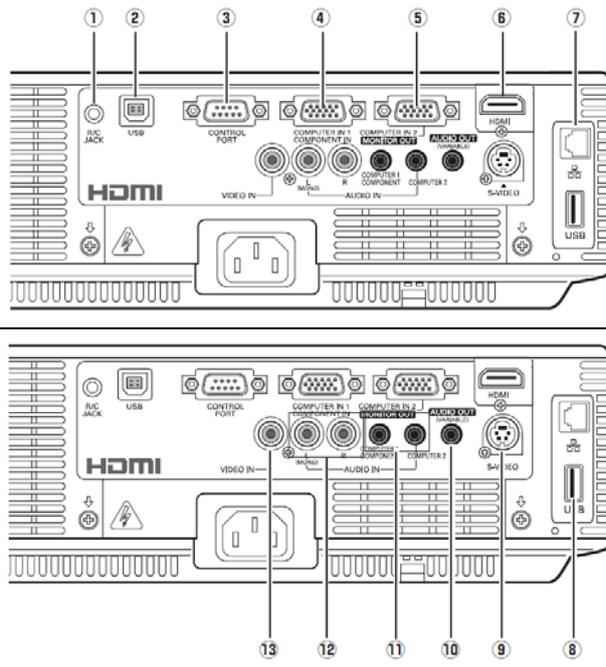

- ① リモコン接続端子;ステレオミニジャック(3.5φ)
- ② USB 端子;シリーズ B
- ③ コントロールポート端子;D-sub9ピン
- ④ コンピュータ 1/コンポーネント映像入力端子;ミニ D-sub15 ピン
- ⑤ コンピュータ 2/モニター映像入出力端子;ミニ D-sub15 ピン
- ⑥ デジタル入力;HDMI 入力端子 TypeA
- ⑦ LAN 接続端子;RJ-45
- ⑧ USB 端子;シリーズ A(メモリービューワー)
- ⑨ Sビデオ映像入力;DIN4ピン
- ⑩ 音声出力端子;ステレオミニジャック(3.5φ) (可変)
- ⑪ コンピュータ 1/2 音声入力端子;ステレオミニジャック(3.5φ x2)
- ⑫ 音声入力端子;RCAx2 (ステレオ)
- ⑬ ビデオ入力端子;(コンポジット用)RCA

ミニ D-sub 15 ピン

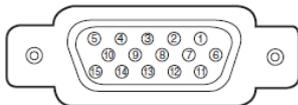


1	R 入出力	9	+ 5V パワー / 未接続
2	G 入出力	10	接地 (垂直同期)
3	B 入出力	11	接地
4	未接続	12	DDC データ / 未接続
5	接地 (水平同期)	13	水平同期 入出力 (コンポジット:水平垂直同期)
6	接地 (R)	14	垂直同期 入出力
7	接地 (G)	15	DDC クロック / 未接続
8	接地 (B)		

HDMI 端子 19 ピン




1	TMDS Data 2+ 入力	11	接地 (TMDS Clock)
2	接地 (TMDS Data 2)	12	TMDS Clock- 入力
3	TMDS Data 2- 入力	13	未接続
4	TMDS Data 1+ 入力	14	未接続
5	接地 (TMDS Data 1)	15	SCL
6	TMDS Data 1- 入力	16	SDA
7	TMDS Data 0+ 入力	17	接地 (DDC/CEC)
8	接地 (TMDS Data 0)	18	+5V 電源
9	TMDS Data 0- 入力	19	プラグ挿入検出
10	TMDS Clock+ 入力		

D-sub 9 ピン

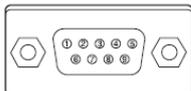


1	-	6	-
2	RXD	7	RTS
3	TXD	8	CTS
4	-	9	-
5	SG		

USB コネクタ (シリーズ B)

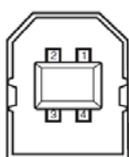

1	VCC(5V)
2	- DATA
3	+ DATA
4	接地


LAN コネクタ

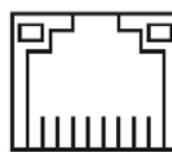

87654321

1	TX +	5	未使用
2	TX -	6	RX -
3	RX +	7	未使用
4	未使用	8	未使用

(4) およその投映距離

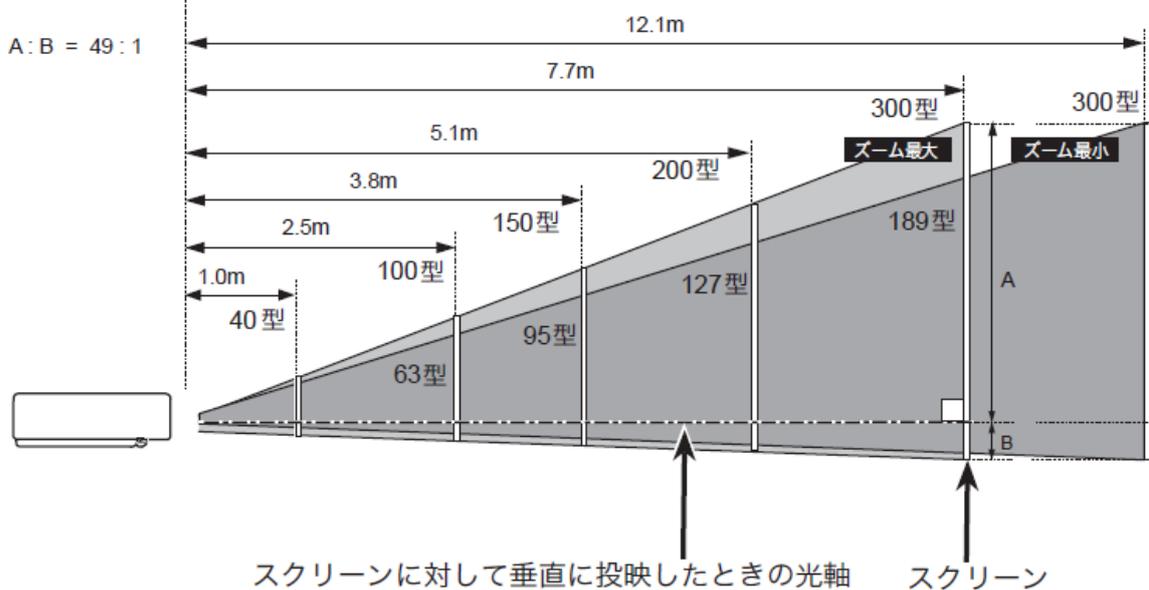


画面サイズ (幅 x 高さ : mm)	40型	100型	150型	200型	300型
投映距離 (ズーム最大)	1.0m	2.5m	3.8m	5.1m	7.7m
投映距離 (ズーム最小)	1.6m	4.0m	6.0m	8.1m	12.1m

※およその投映距離はレンズ設計仕様に基づく計算式です。レンズのばらつき等により最大5%程度の誤差を有する場合があります。

(5)外形寸法図

単位 : mm (インチ)

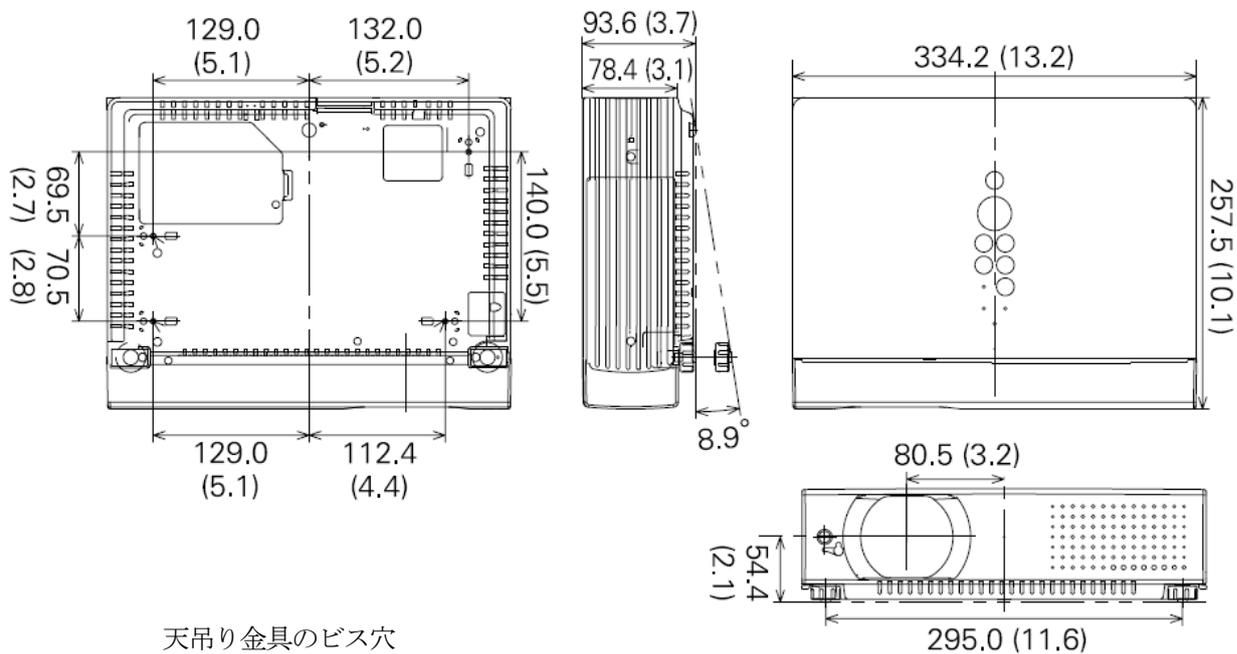

天吊り金具のビス穴
 ビス径 : M4
 深さ : 12mm

*図面は実測しないで下さい。(縮尺は正確なものではありません)