

## 製品仕様書

品名	プロジェクター
品番	LP-XW300/XW250/XW200 (W)

### (1) 製品概要 (主な特長)

- ・ 簡単セットアップ機能を搭載：オートキーストーン、自動入力切替、自動 PC 調整
- ・ 有線 LAN 端子装備
- ・ 環境に配慮、待機時の消費電力 1W 以下を実現 (スタンバイモード：“エコ”選択時)

### (2) 製品仕様一覧

品番	LP-XW300 (W)	LP-XW250 (W)	LP-XW200 (W)	
方式	3 原色液晶シャッター投影方式			
液晶パネル	サイズ	0.63 型×3 枚、75° 外比 4:3	0.55 型×3 枚、75° 外比 4:3	
	画素数	786,432 画素 (1024x768) x3 枚	総画素 2,359,296 画素	
投影レンズ	手動ズーム・フォーカス (1~1.2 倍)、F2.0 ~ 2.15、f=18.38 ~ 22.06 mm			
光源	220WUHP ランプ	150~220W 駆動	150~220W 駆動	150~200W 駆動
画面サイズ (投影距離)	1.1m (wide) ~ 10.5m (tele)	1.3m (wide) ~ 11.8m (tele)		
最小 40 型~最大 300 型	100 型: 2.9~3.5m	100 型: 3.3~3.9m		
色再現性	フルカラー (1677 万色)			
明るさ <sup>※1</sup>	3,000lm	2,600lm	2,200lm	
周辺照度比 <sup>※1</sup>	85 %			
コントラスト比 <sup>※1</sup>	500 : 1 (ランプモード: ハイ、イメージモード: ダイナミック)			
音声出力、スピーカー	1W モノラル、2.8cm (円形) 1 個			
対応走査周波数 (入力)	水平/15~100KHz、垂直/50~100Hz、ドットクロック/140MHz 以下、G on Sync 対応			
表示可能解像度	RGB信号入力時 1024×768 ドット (UXGA, WXGA, SXGA リサイジング表示可能)			
コンピュータ入出力	・アナログ RGB 入力 ; D-sub15 ピン x 1 (別売の変換ケーブル <sup>※3</sup> で、コンポーネント入力/S ビデオ入力に対応) ・アナログ RGB 入出力 ; D-sub15 ピン x 1 (入力とモニター出力を切替)			
ビデオ入力	・ビデオ入力 ; RCA 端子 x 1 (VIDEO)			
音声入出力 (コンピュータ/ビデオ兼用)	・音声入力 ; ステレオミニジャック x 1 ・音声出力 (可変) 端子 ; ステレオミニジャック x 1			
制御入出力、他	・有線 LAN ポート ; RJ-45 ・コントロールポート ; D-sub9 ピン x 1 (RS232C)			
使用温度、保管温度、電源	5~35°C、-10~60°C、AC100V (±10%)、50/60Hz			
消費電力 (ランプモード: エコ / ノーマル / ハイ)	213W / 273W / 296W	213W / 273W / 296W	212W / 239W / 272W	
待機消費電力 (スタンバイモード: エコ / ネットワーク)	0.4W / 6.8W	0.4W / 4.5W	0.4W / 4.3W	
外形寸法 (突起物含まず)、質量	幅 333.5 × 高さ 85.2 × 奥行 247.0 mm、2.5kg			
主な付属品	着脱式電源コード (1.8m) 1 本、ネットワーク用ソフト (CD-ROM)、 ワイヤレスリモコン 1 個 (単 4 乾電池 2 本付属)、 D-sub~D-sub ケーブル 1 本、PIN Code ラベル 1 枚、取扱説明書、レンズキャップ、			
その他機能	・ダイレクトオフ (電源オフをせずに電源コードをすぐに抜いて持ち運び可能) ・デジタルキーストーン補正機能 (上下±30 度) ・オートデジタルキーストーン補正機能 (上下±20 度) ・イメージモード タイプ、標準、リアル/シネマ、黒板 (緑色)、カーポート (4 色)、イメージ 1~4 ・プログレッシブ、3-2 & 2-2 プルダウン対応 ・LTI & GTI ・フリーズ機能: コンピュータ/ビデオ両モードで可能、NO SHOW 機能、P-TIMER 機能 ・6 カラーシステム対応 (NTSC、NTSC4.43、PAL、PAL-M、PAL-N、SECAM) ・HDTV 対応 (480i、480p、575i、575p、720p、1035i、1080i) ・UXGA まで ・脚部アジャスタ機能 (上向き角度 0 度~10 度) ・主電源投入で投影を開始できるオンスタート機能 ・デジタルズーム機能 (1/4~16 倍) ・電源オン時、多少暗くても、カウントダウン画面無しですぐに映像を見る設定も 可 ・ユーザーロゴ投影 ・プロジェクター本体 又は リモコンの Key ロック ・暗証番号による「操作禁止」設定 と 「ロゴ変更禁止」設定 ・プロジェクターの画面表示 : 18 か国語に対応 (新規対応: タイ語、トルコ語) ・ランプ明るさ (ハイ/ノーマル/エコ) 切替 . . . リモコンでダイレクトに切替 可 ・クローズドキャプション対応 (NTSC)			


※1: 出荷時における本製品全体の平均的な値を示しており、JIS X 6911:2003 データプロジェクタの仕様書様式に則って記載しています。測定方法、測定条件については附属書 2 に基づいています。

※2: ランプモード「ハイ」及びイメージモード「ダイナミック」選択時

※3: オプション品: コンポーネント用 POA-CA-COMPVGA、S ビデオ 用 POA-CA-VGAS


(記載された商品名、会社名等は各社の商標または登録商標です。外観、仕様は予告なく変更することがあります。)

### (3) 端子仕様

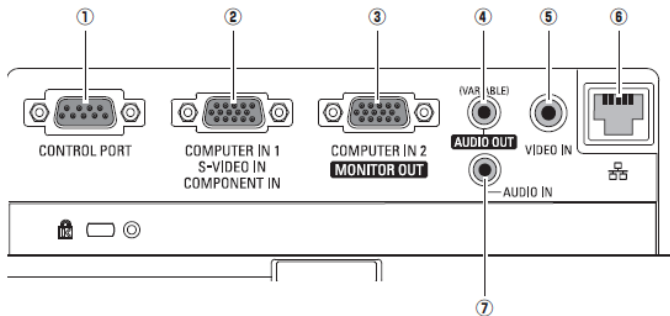


- ① シリアル入力端子 ; D-sub9 ピン
- ② コンピュータ 1/S ビデオ/コンポーネント入力端子 ; ミニ D-Sub15 ピン
- ③ コンピュータ 2/モニター出力端子 ; ミニ D-sub15 ピン
- ④ 音声出力端子 ; ステレオミニジャック (3.5Φ) (可変)
- ⑤ ビデオ入力端子 ; RCA 端子 x 1
- ⑥ LAN 接続端子 ; RJ-45
- ⑦ 音声入力端子 ; ステレオミニジャック (3.5Φ)

#### ミニ D-Sub15 端子

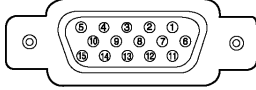


1	R/Cr/S-C 入出力	6	接地 (R)	11	接地
2	G/Y/S-Y 入出力	7	接地 (G)	12	DDC データ/未接続
3	B/Cb/未接続 入出力	8	接地 (B)	13	水平同期入出力 (コンポジット : 水平垂直同期)
4	未接続	9	+5V パワー/未接続	14	垂直同期入出力
5	接地 (水平同期)	10	接地 (垂直同期)	15	DDC クロック/未接続

#### シリアル端子

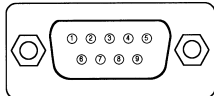

1	未接続	4	未接続	7	RTS
2	RXD	5	SG	8	CTS
3	TXD	6	未接続	9	未接続


#### LAN コネクター

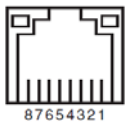

1	TX +	5	未接続
2	TX -	6	RX -
3	RX +	7	未接続
4	未接続	8	未接続


### (4) およその投射距離

#### (4-1) XW300 投射距離

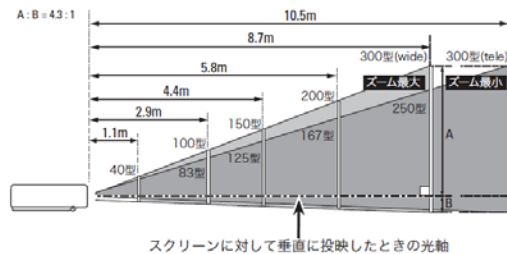

画面サイズ (幅 x 高さ : mm)	40型	100型	150型	200型	300型
投射距離 (ズーム最大 wide)	1.1m	2.9m	4.4m	5.8m	8.7m
投射距離 (ズーム最小 tele)	1.4m	3.5m	5.2m	7.0m	10.5m

#### (4-2) XW250/XW200 投射距離

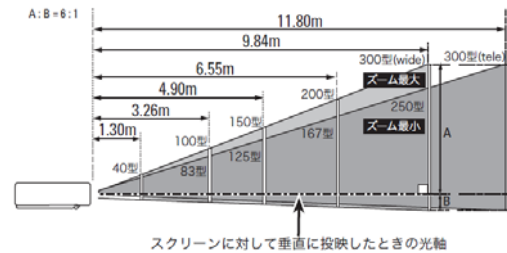


画面サイズ (幅 x 高さ : mm)	40型	100型	150型	200型	300型
投射距離 (ズーム最大 wide)	1.30m	3.26m	4.90m	6.55m	9.84m
投射距離 (ズーム最小 tele)	1.55m	3.92m	5.90m	7.87m	11.80m

\* およその投射距離はレンズ設計仕様に基づく計算値です。レンズのばらつき等により最大 5%程度の誤差を有する場合があります。

(5) 外形寸法図

単位：mm

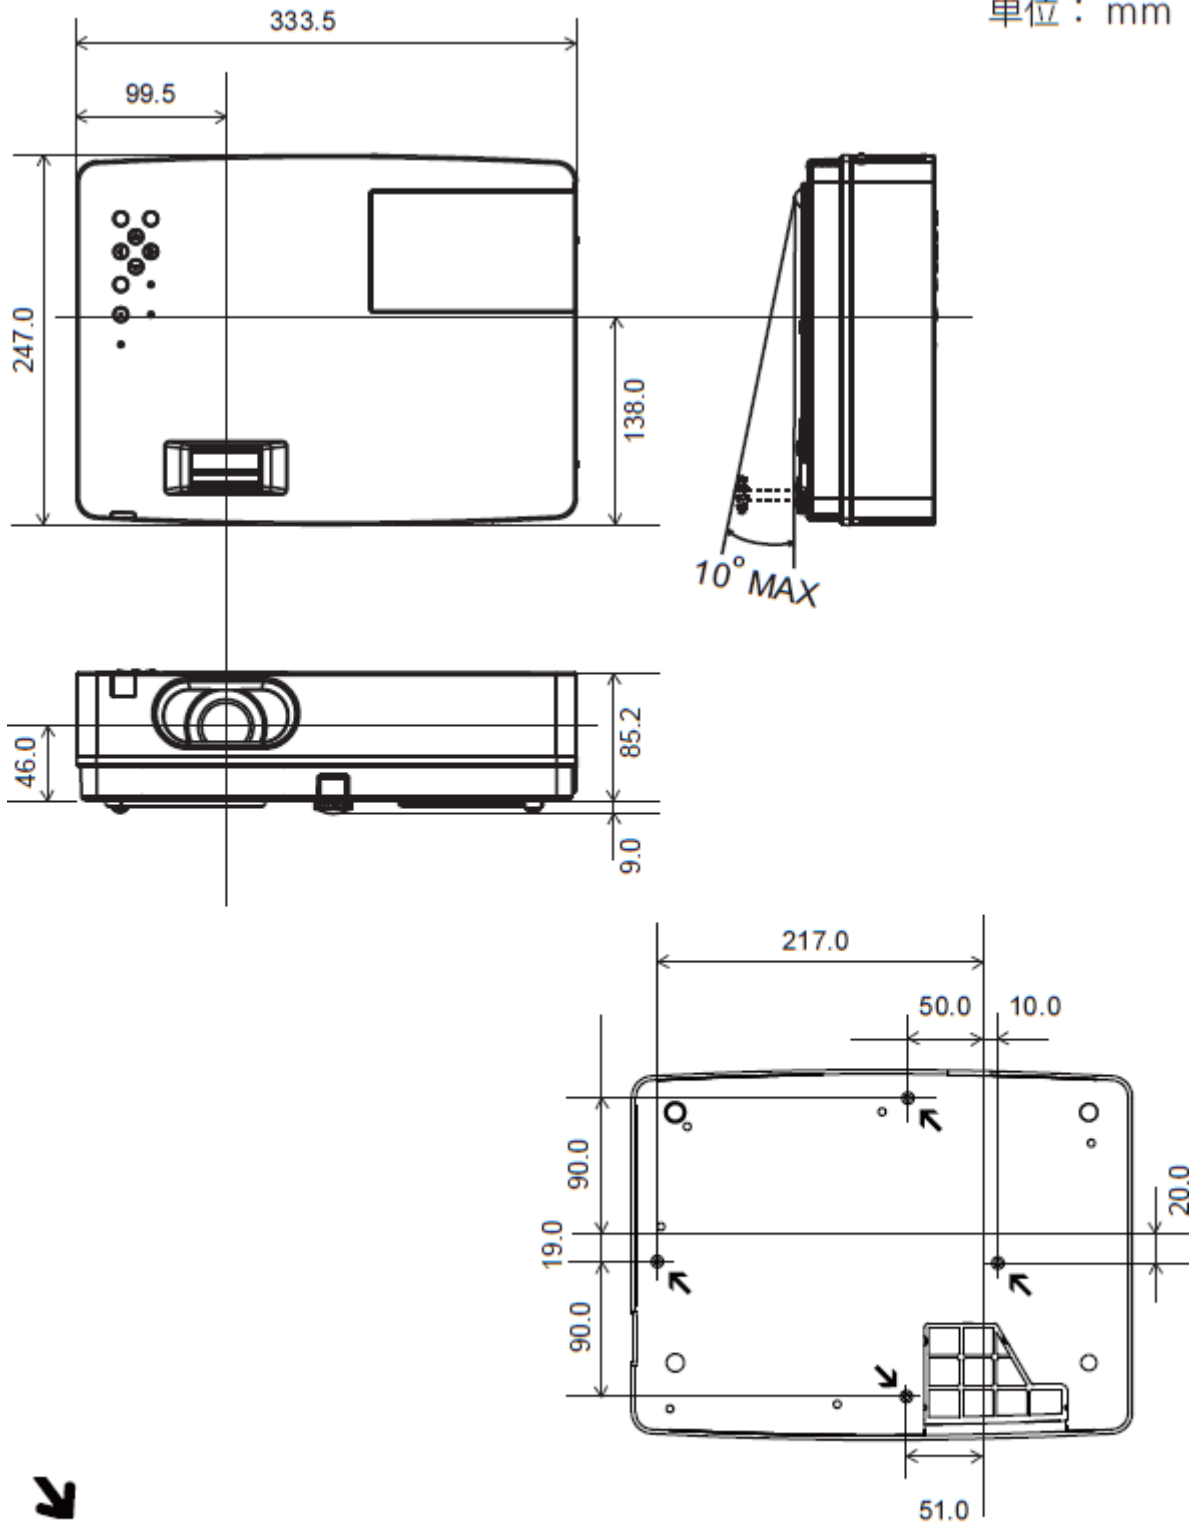


 天吊り金具用のビス穴  
 ビス径：M4  
 深さ：10mm

\*図面は実測しないで下さい。(縮尺は正確なものではありません)